



照明受台配筋図

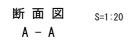


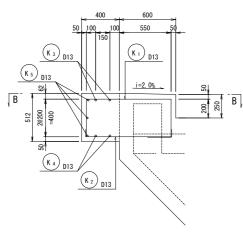


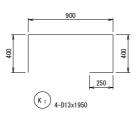

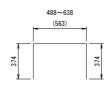



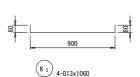


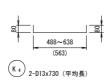



鉄肋	衣						(1箇所当り)
記号	径	長 さ (mm)	本 数	単位質量 (kg/m)	1本当り質量 (kg)	質量 (kg)	摘要
K1	D13	1950	4	0. 995	1. 94	8	
K2	D13	1060	4	0. 995	1. 05	4	
K3	D13	1310	2	0. 995	1. 30	3	(平均長)
K4	D13	730	2	0. 995	0. 73	1	(平均長)
K5	D13	2400	3	0. 995	2. 39	7	
					D13	23 kg	(SD345)
					수맑	23 kg	(SD345)

位置図 S=1:100




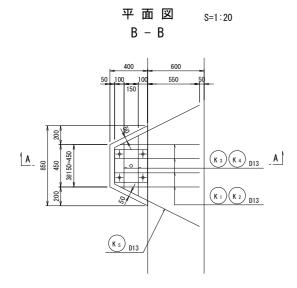


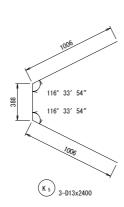


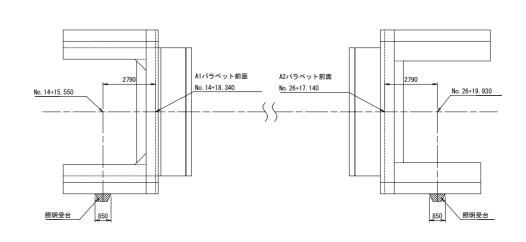


岩手県県土整備部 主要地方道 盛岡市上太田中瀬及び 遠岡環状線 滝沢市大釜塩の森地内 全 179 枚ノ中 其 141 照明受台配筋図 令和 7 年度 主要地方道盛岡環状線滝太橋橋梁補修工事 図 示

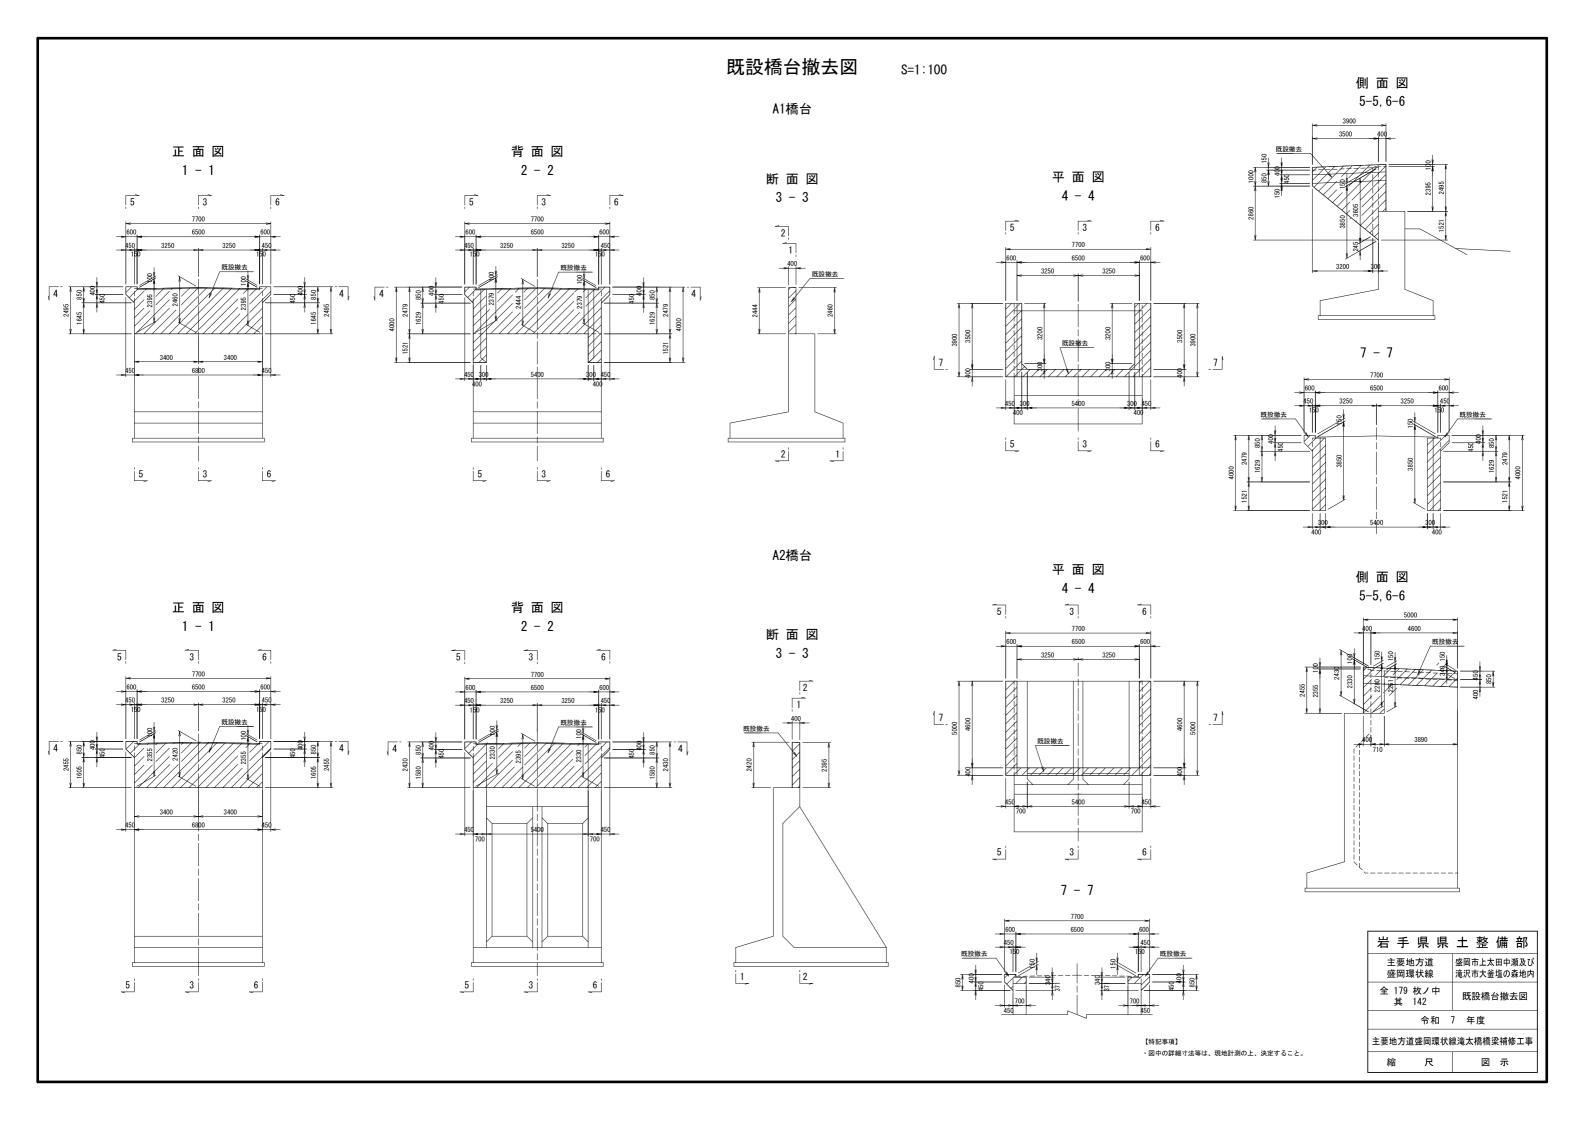

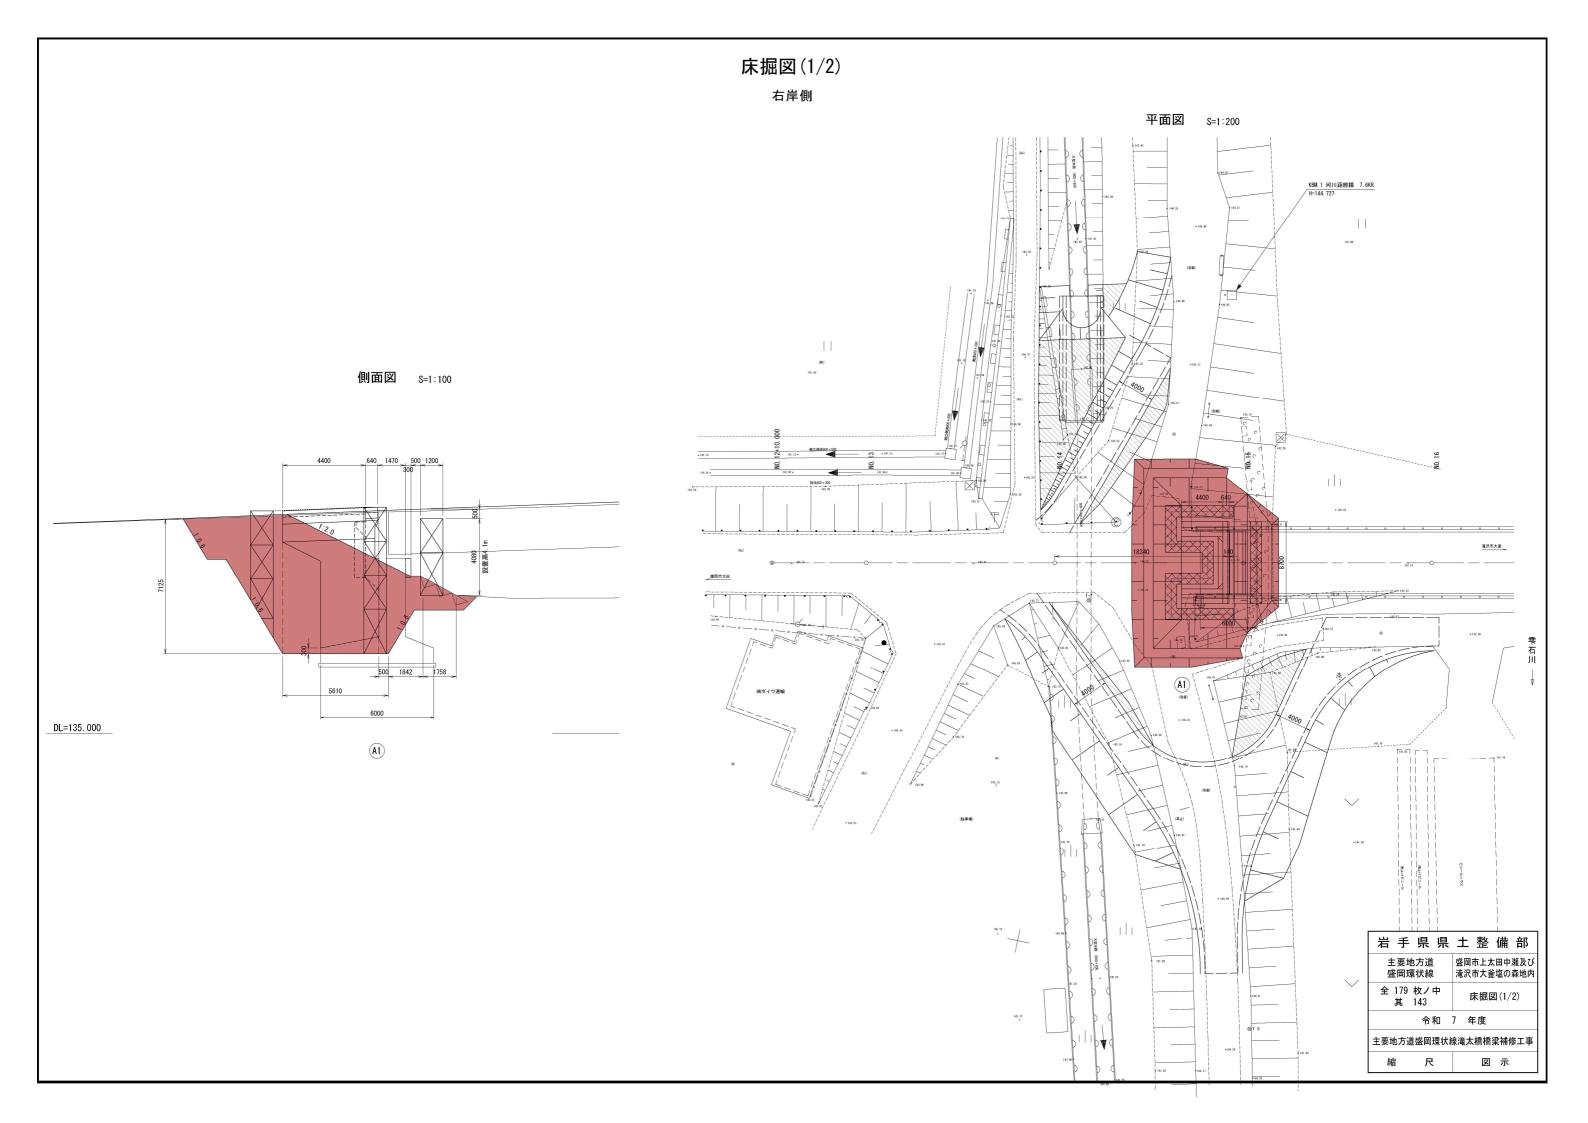


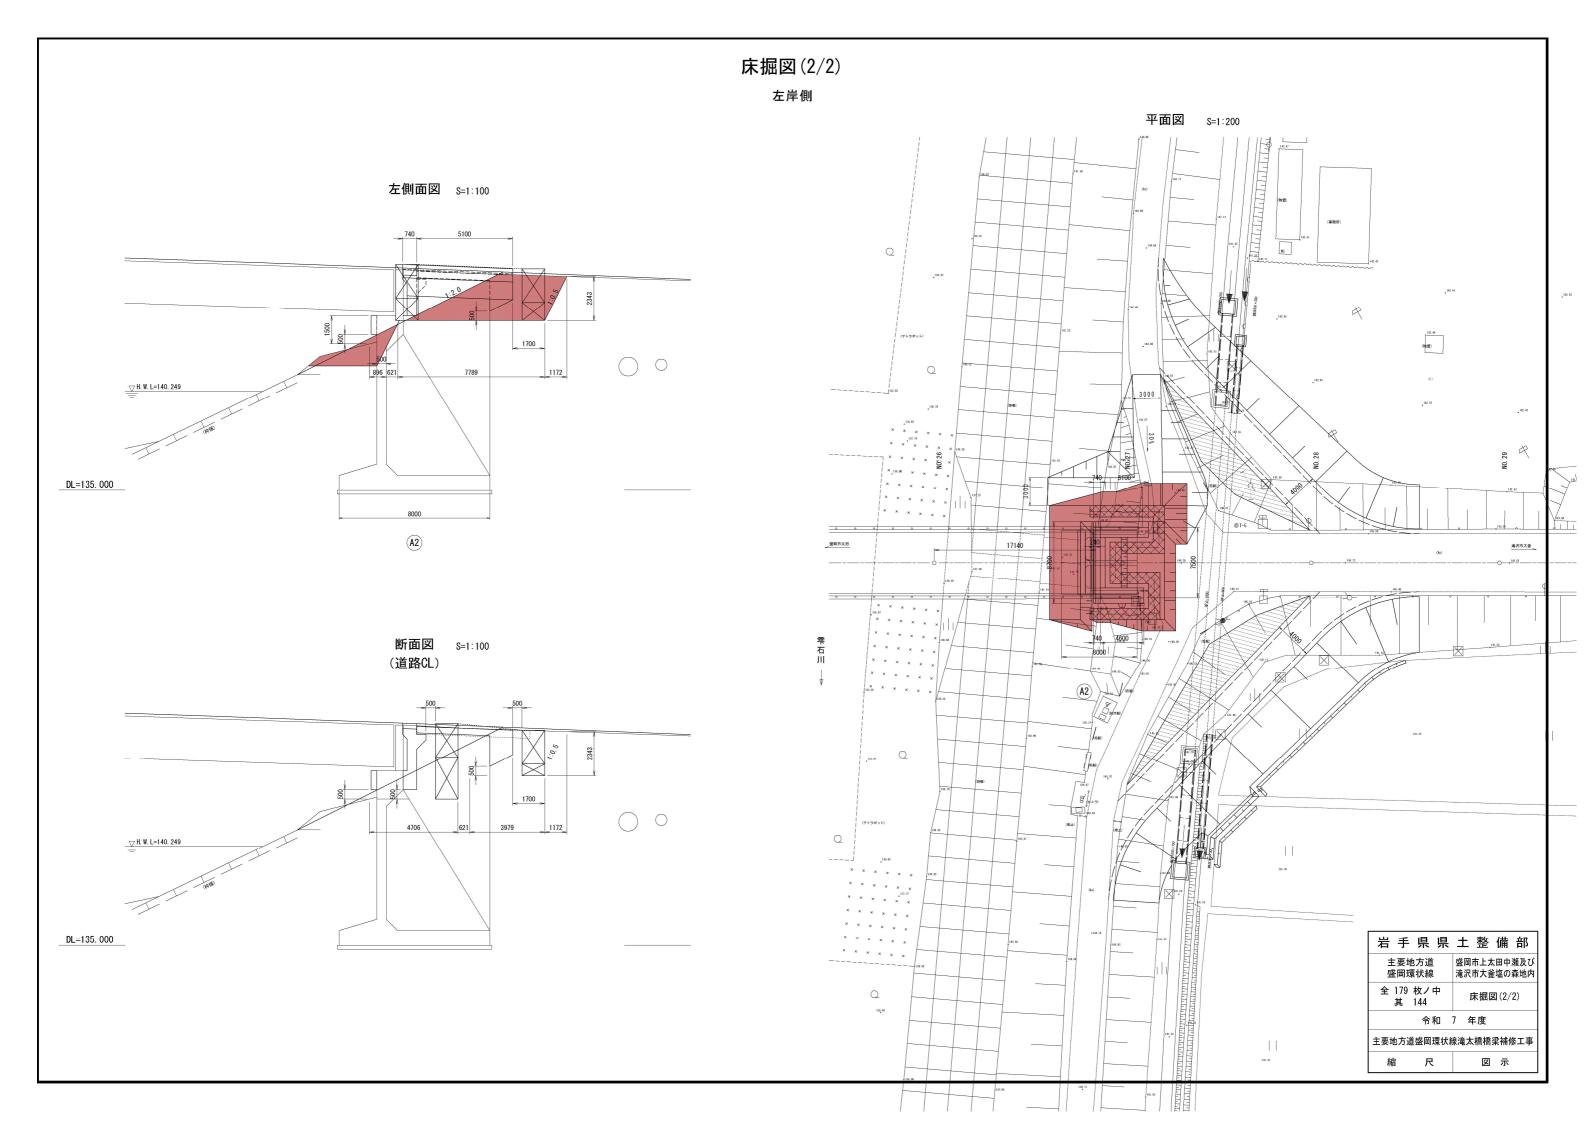



下部工補修工詳細図(1/4) S=1:50

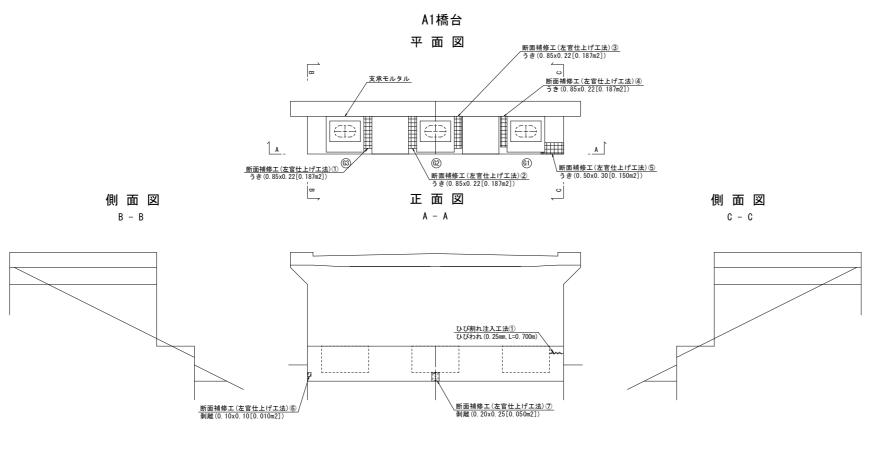

P1橋脚

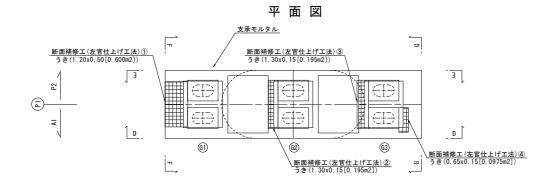

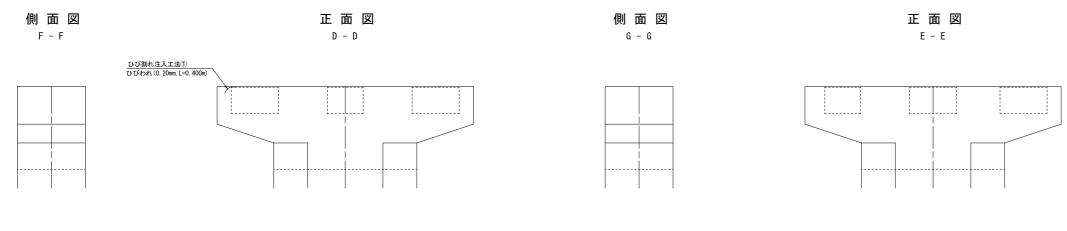

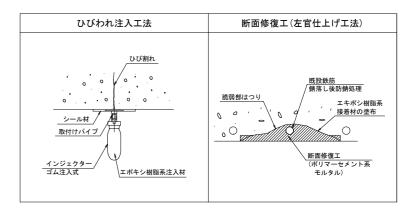

ひび割れ補修工 数量表(A1橋台)

損傷状態	修復工種別	単位		数	量	備	考
		m	1		0. 700	幅 0.25mm	(A1橋台)
ひび割れ	ひび割れ注入工法						
					0. 700		

※ひび割れの深さは、幅0.2mm<1.0mmを50mm、幅1.0mm以上を100mmと想定する。

ひび割れ補修工 数量表 (P1橋脚)

損傷状態	修復工種別	単位		数	量	備	考
		m	1		0. 400	帳 0.20mm	(P1橋脚)
ひび割れ	ひび割れ注入工法						
					0. 400		

※ひび割れの深さは、幅0.2mm<1.0mmを50mm、幅1.0mm以上を100mmと想定する。

断面修復(左官仕上げ工法)数量表(A1橋台)

	寸法	面積	平均沒	聚さ(m)	体積	(m3)	鉄筋露出		
	(m)	(m2)	左官工法	モルタル 注入工法	左官工法	モルタル 注入工法	(m)	備考	
1	0.85×0.22	0. 187	0.03		0.0056		-	(A1橋台)	
2	0.85×0.22	0. 187	0.03		0.0056		-	(A1橋台)	
3	0.85×0.22	0. 187	0.03		0.0056		-	(A1橋台)	
4	0.85×0.22	0. 187	0.03		0.0056		-	(A1橋台)	
(5)	0.50×0.30	0. 150	0.03		0. 0045		-	(A1橋台)	
6	0. 10×0. 10	0. 010	0. 03		0. 0003		-	(A1橋台)	
7	0. 20×0. 25	0. 050	0. 03		0. 0015		-	(A1橋台)	
			•	合計	0. 0287				

※損傷の深さは想定とする。 断面修復には、短繊維入りポリマーセメントモルタルを使用すること。

断面修復(左官仕上げ工法)数量表(P1橋脚)

	寸法	面積	平均沒	そと (m)	体積	(m3)	鉄筋露出	
	(m)	(m2)	左官工法	モルタル 注入工法	左官工法	モルタル 注入工法	(m)	備考
1	1. 20×0. 50	0.600	0.03		0. 0180		-	(P1橋脚)
2	1. 30×0. 15	0. 195	0.03		0.0059		-	(P1橋脚)
3	0. 13×0. 15	0. 195	0.03		0. 0059		-	(P1橋脚)
4	0. 65×0. 15	0.098	0. 03		0. 0029		-	(P1橋脚)
				0. 0327				

※損傷の深さは想定とする。

断面修復には、短繊維入りポリマーセメントモルタルを使用すること。

凡例

表示	損傷の種類
X	ひび割れ
AMMA	ひび割れ+遊離石灰
+++	鉄筋露出
	剥離
	遊離石灰
	う き
	漏水・滞水
	その他

- ※注記 (1) 本図面は、既存資料及び現地測定をもとに作成した図面である。
- (2) 補修工事に当り、寸法等は再度現地計測を行って確認する事。 (3) コンクリートの脆弱部は確実にはつり落し、補修を行う事。
- はつりは最低30mmは行う事。 (4)カッター処理の際は、既設鉄筋に十分に留意し作業する事。

岩手県県	土 整 備 部
主要地方道	盛岡市上太田中瀬及び
盛岡環状線	滝沢市大釜塩の森地内
全 179 枚ノ中	下部工補修工
其 145	詳細図(1/4)
令和	7 年度


主要地方道盛岡環状線滝太橋橋梁補修工事


図 示


下部工補修工詳細図(2/4) S=1:50


P2橋脚

平面図

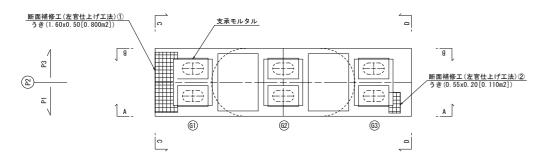

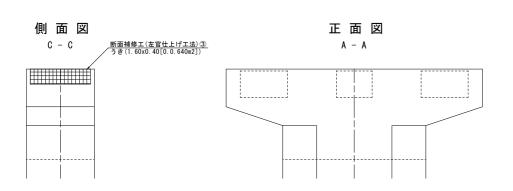

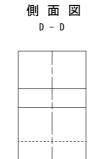

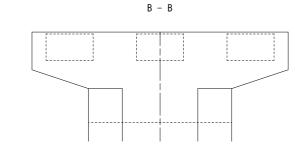

正面図

ひび割れ補修工 数量表 (P3橋脚)

損傷状態	修復工種別	単位		数 量	備考	
		m	1	1. 000	幅 0.25mm	(P3橋脚)
		m	2	1. 200	幅 0.20mm	(P3橋脚)
ひび割れ	ひび割れ注入工法	m	3	0. 400	幅 0.20mm	(P3橋脚)
		m	4	0.800	幅 0.20mm	(P3橋脚)
		m	⑤	1. 000	幅 0.20mm	(P3橋脚)
				4. 400		

※ひび割れの深さは、幅0.2mm<1.0mmを50mm、幅1.0mm以上を100mmと想定する。

断面修復(左官仕上げ工法)数量表(P2橋脚)

	寸法	面積	平均沒	そと (m)	体積	体積 (m3)		
	(m)	(m2)	左官工法	モルタル 注入工法	左官工法	モルタル 注入工法	モルタル 注入工法 (m)	備考
1	1. 60 × 0. 50	0.800	0.03		0. 0240		-	(P2橋脚)
2	0. 55×0. 20	0. 110	0. 03		0. 0033		-	(P2橋脚)
3	1.60×0.40	0. 640	0.03		0. 0192		-	(P2橋脚)
		0.0465						

※損傷の深さは想定とする。


断面修復には、短繊維入りポリマーセメントモルタルを使用すること。


断面修復(左官仕上げ工法)数量表(P3橋脚)


	+:±	寸法 面積 平均深さ(m)		(m) さ	体積	(m3)	鉄筋露出	
	(m)	(m2)	左官工法	モルタル 注入工法	左官工法	モルタル 注入工法	(m)	備考
1	0. 30 × 0. 15	0. 045	0. 03		0.0014		-	(P3橋脚)
2	0. 20 × 0. 10	0. 020	0.03		0.0006		-	(P3橋脚)
3	0. 30 × 0. 85	0. 255	0.03		0. 0077		-	(P3橋脚)
				合計	0.0097			


※損傷の深さは想定とする。 断面修復には、短繊維入りポリマーセメントモルタルを使用すること。


P3橋脚

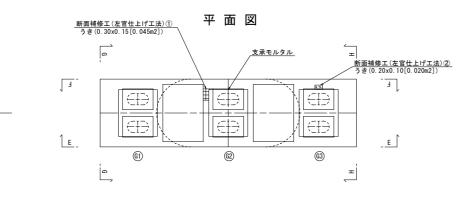

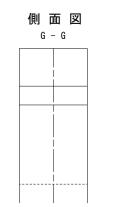

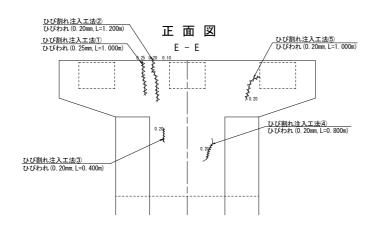

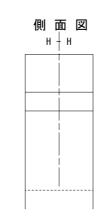

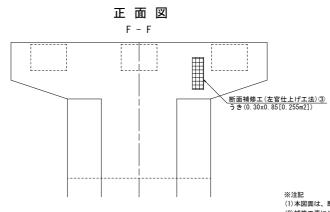

- ※注記 (1) 本図面は、既存資料及び現地測定をもとに作成した図面である。
- (2) 補修工事に当り、寸法等は再度現地計測を行って確認する事。 (3) コンクリートの脆弱部は確実にはつり落し、補修を行う事。
- はつりは最低30mmは行う事。 (4)カッター処理の際は、既設鉄筋に十分に留意し作業する事。


凡例	
表示	損傷の種類
\times	ひび割れ
AAAAA	ひび割れ+遊離石灰
+++	鉄筋露出
	剥離
	遊離石灰
	うき
	漏水・滞水


岩 手	県 県	±	整	備	部		
主要地 盛岡斑					瀬及び 森地内		
全 179 其		下部工補修工 詳細図(2/4)					
	令和	7 年	度				
主要地方道盛岡環状線滝太橋橋梁補修工事							
縮	尺		図	示			


その他


下部工補修工詳細図(3/4) s=1:50

P4橋脚

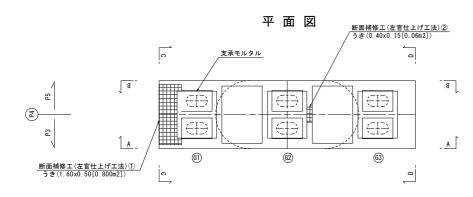

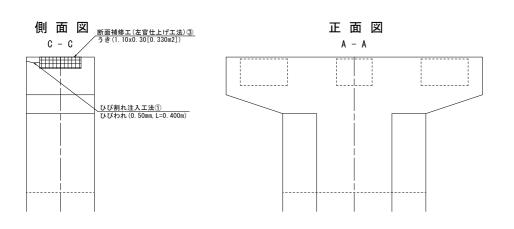

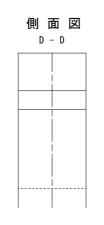

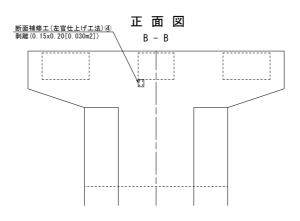

ひび割れ補修工 数量表 (P4橋脚)

損傷状態	修復工種別	単位		数	量	備	考
		m	1		0. 400	中届 0.50mm	(P4橋脚)
ひび割れ	ひび割れ注入工法						
					0. 400		

※ひび割れの深さは、幅0.2mm<1.0mmを50mm、幅1.0mm以上を100mmと想定する。

断面修復(左官仕上げ工法)数量表(P4橋脚)

	寸法	面積	平均深さ(m)		体積 (m3)		鉄筋露出	
	(m)	(m2)	左官工法	モルタル 注入工法	左官工法	モルタル 注入工法	(m)	備考
1	1. 60 × 0. 50	0.800	0.03		0. 0240		-	(P4橋脚)
2	0. 40×0. 15	0.060	0.03		0. 0018		-	(P4橋脚)
3	1. 10×0. 30	0. 330	0.03		0.0099		-	(P4橋脚)
4	0. 15×0. 20	0. 030	0.03		0. 0009		-	(P4橋脚)
				合計	0. 0366			


※損傷の深さは想定とする。 断面修復には、短繊維入りポリマーセメントモルタルを使用すること。

断面修復(左官仕上げ工法)数量表(P5橋脚)


	+:±	寸法 面積		平均深さ(m)		体積 (m3)		
	(m)	(m2)	左官工法	モルタル 注入工法	左官工法	モルタル 注入工法	鉄筋露出 (m)	備考
1	1.80×0.60	1. 080	0.03		0. 0324		-	(P5橋脚)
2	0.80×0.25	0. 200	0. 03		0.0060		-	(P5橋脚)
3	0. 55×0. 05	0. 028	0.03		0. 0008		-	(P5橋脚)
4	0. 30×0. 15	0. 045	0.03		0. 0014		-	(P5橋脚)
(5)	0. 60×0. 30	0. 180	0.03		0. 0054		-	(P5橋脚)
6	0.80×0.55	0. 440	0.03		0. 0132		-	(P5橋脚)
7	0. 40×0. 70	0. 280	0.03		0.0084		-	(P5橋脚)
8	1. 15×0. 55	0. 633	0. 03		0. 0190		-	(P5橋脚)
				合計	0.0866			


※損傷の深さは想定とする。 断面修復には、短繊維入りポリマーセメントモルタルを使用すること。


P5橋脚

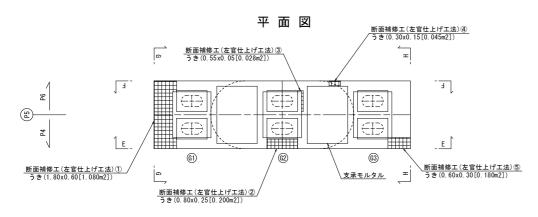

側面図	
G - G	
l I	
i	

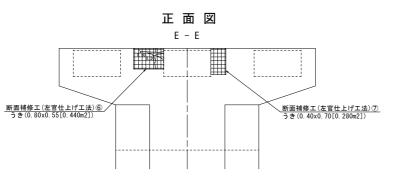

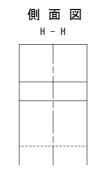

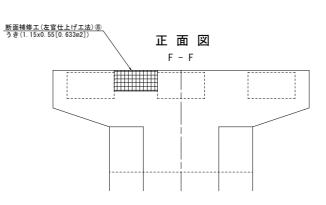

凡例


表示	損傷の種類
\times	ひび割れ
-AAAAA	ひび割れ+遊離石灰
+++	鉄筋露出
	剥離
	遊離石灰
	うき
	漏水・滞水
	その他

- ※注記 (1) 本図面は、既存資料及び現地測定をもとに作成した図面である。
- (2) 補修工事に当り、寸法等は再度現地計測を行って確認する事。 (3) コンクリートの脆弱部は確実にはつり落し、補修を行う事。
- はつりは最低30mmは行う事。 (4)カッター処理の際は、既設鉄筋に十分に留意し作業する事。

岩手県県	土 整 備 部				
主要地方道 盛岡環状線	盛岡市上太田中瀬及び 滝沢市大釜塩の森地内				
全 179 枚ノ中 其 147	下部工補修工 詳細図(3/4)				
令和	7 年度				
主要地方道盛岡環状網	泉滝太橋橋梁補修工事				
縮尺	図示				

下部工補修工詳細図(4/4) S=1:50

P6橋脚

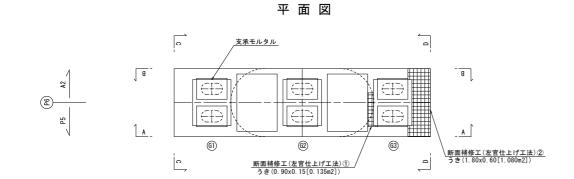

正面図

側面図

断面補修工(左官仕上げ工法)③ ひび割れ, 錆汁(0.30x0.10[0.030m2])

断面補修工(左官仕上げ工法)④ うき(0.30x0.30[0.090m2])

側面図

B - B

側面図 断面補修工(左官仕上げ工法)⑦ うき(0.30x0.30[0.090m2])

D - D

断面修復(左官仕上げ工法)数量表 (P6橋脚)

	寸法	面積	平均深	そ (m)	体積 (m3)		鉄筋露出	
	(m)	(m2)	左官工法	モルタル 注入工法	左官工法	モルタル 注入工法	(m)	備考
1	0. 90×0. 15	0. 135	0.03		0. 0041		-	(P6橋脚)
2	1.80×0.60	1. 080	0.03		0. 0324		-	(P6橋脚)
3	0. 30×0. 10	0. 030	0.03		0. 0009		-	(P6橋脚)
4	0. 30×0. 30	0.090	0.03		0. 0027		-	(P6橋脚)
(5)	0. 30×0. 50	0. 150	0.03		0. 0045		-	(P6橋脚)
6	0. 40×0. 60	0. 240	0.03		0. 0072		-	(P6橋脚)
7	0. 30×0. 30	0.090	0.03		0. 0027		-	(P6橋脚)
				合計	0. 0545			


※損傷の深さは想定とする。 断面修復には、短繊維入りポリマーセメントモルタルを使用すること。




断面補修工(左官仕上げ工法)⑥ うき(0.40x0.60「0.240m2])

断面補修工(左官仕上げ工法)⑤ うき(0.30x0.50[0.150m2])

支承モルタル

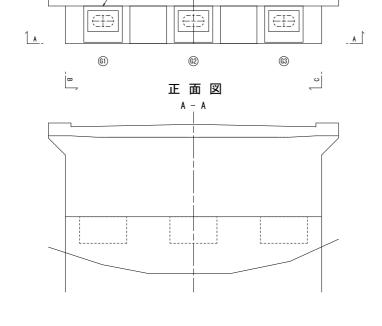

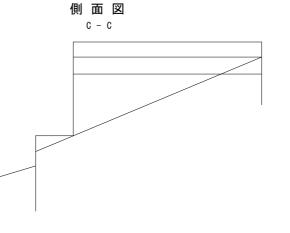

正面図

B - B

凡例

表示	損傷の種類				
\times	ひび割れ				
-AAAAA	ひび割れ+遊離石灰				
+++	鉄筋露出				
	剥離				
	遊離石灰				
	うき				
	漏水・滞水				
	その他				

- ※注記 (1)本図面は、既存資料及び現地測定をもとに作成した図面である。
- (1) 本図面は、既行資料及い境地測定をもとに作成した図面である。 (2) 補修工事に当り、寸法等は再度現地計測を行って確認する事。 (3) コンクリートの脆弱部は確実にはつり落し、補修を行う事。 はつりは最低30mmは行う事。 (4) カッター処理の際は、既設鉄筋に十分に留意し作業する事。

主要地方道 盛岡環状線	盛岡市上太田中瀬及び 滝沢市大釜塩の森地内					
全 179 枚ノ中 其 148	下部工補修工 詳細図(4/4)					
·						
主要地方道盛岡環状線滝太橋橋梁補修工事						

尺

図 示


岩手県県土整備部

橋脚塗装区分図


S=1:20

コンクリート保護塗装工 CC-B P1, P2, P3, P4, P5, P6


正面図

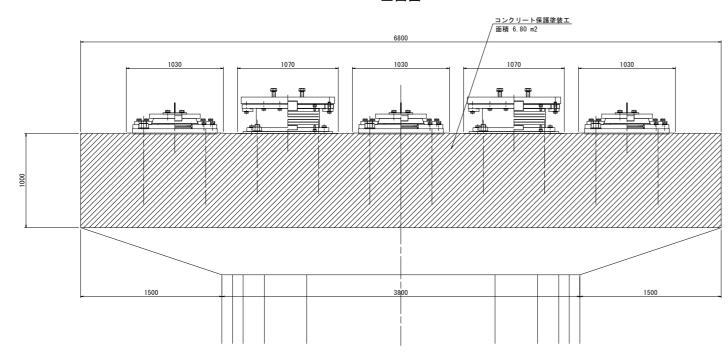

平面図

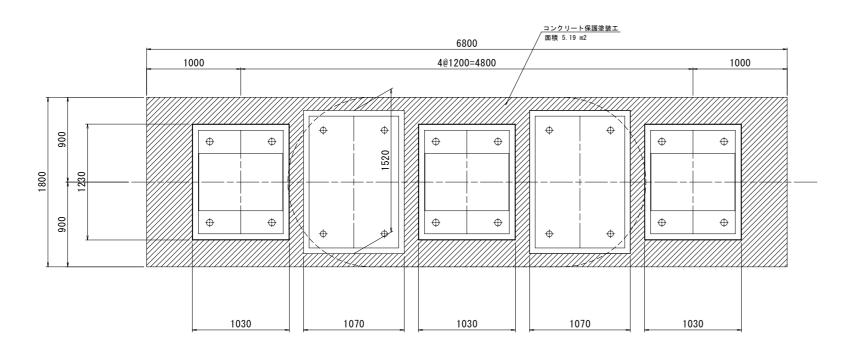


側面図

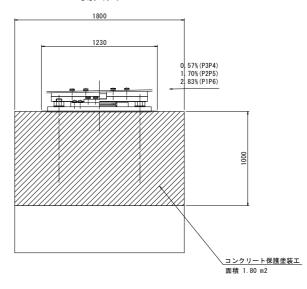


塗装箇所	塗装面積(m²)	員数	合計 (m²)
正面	6. 80	2	13. 6
則面	1.80	2	3. 6
平面	5. 19	1	5. 19
橋脚 合計((m²)		22. 39
5橋脚 合計((m²)		134. 34

※注記 (1)本図面は、既存資料及び現地測定をもとに作成した図面である。 (2)補修工事に当り、寸法等は再度現地計測を行って確認する事。


主要地方道 盛岡市上太田中瀬及び 滝沢市大釜塩の森地内 全 179 枚ノ中	岩	手	県	県	土	整	備	部	
其 149	_								
主要地方道盛岡環状線滝太橋橋梁補修工事	全			中	橋脚塗装区分図				
<u> </u>			令和	和	7 年	度			
縮尺図示	主要均	也方道	盛岡:	環状網	泉滝太	橋橋	梁補條	多工事	
	絎	à	尺			図	示		

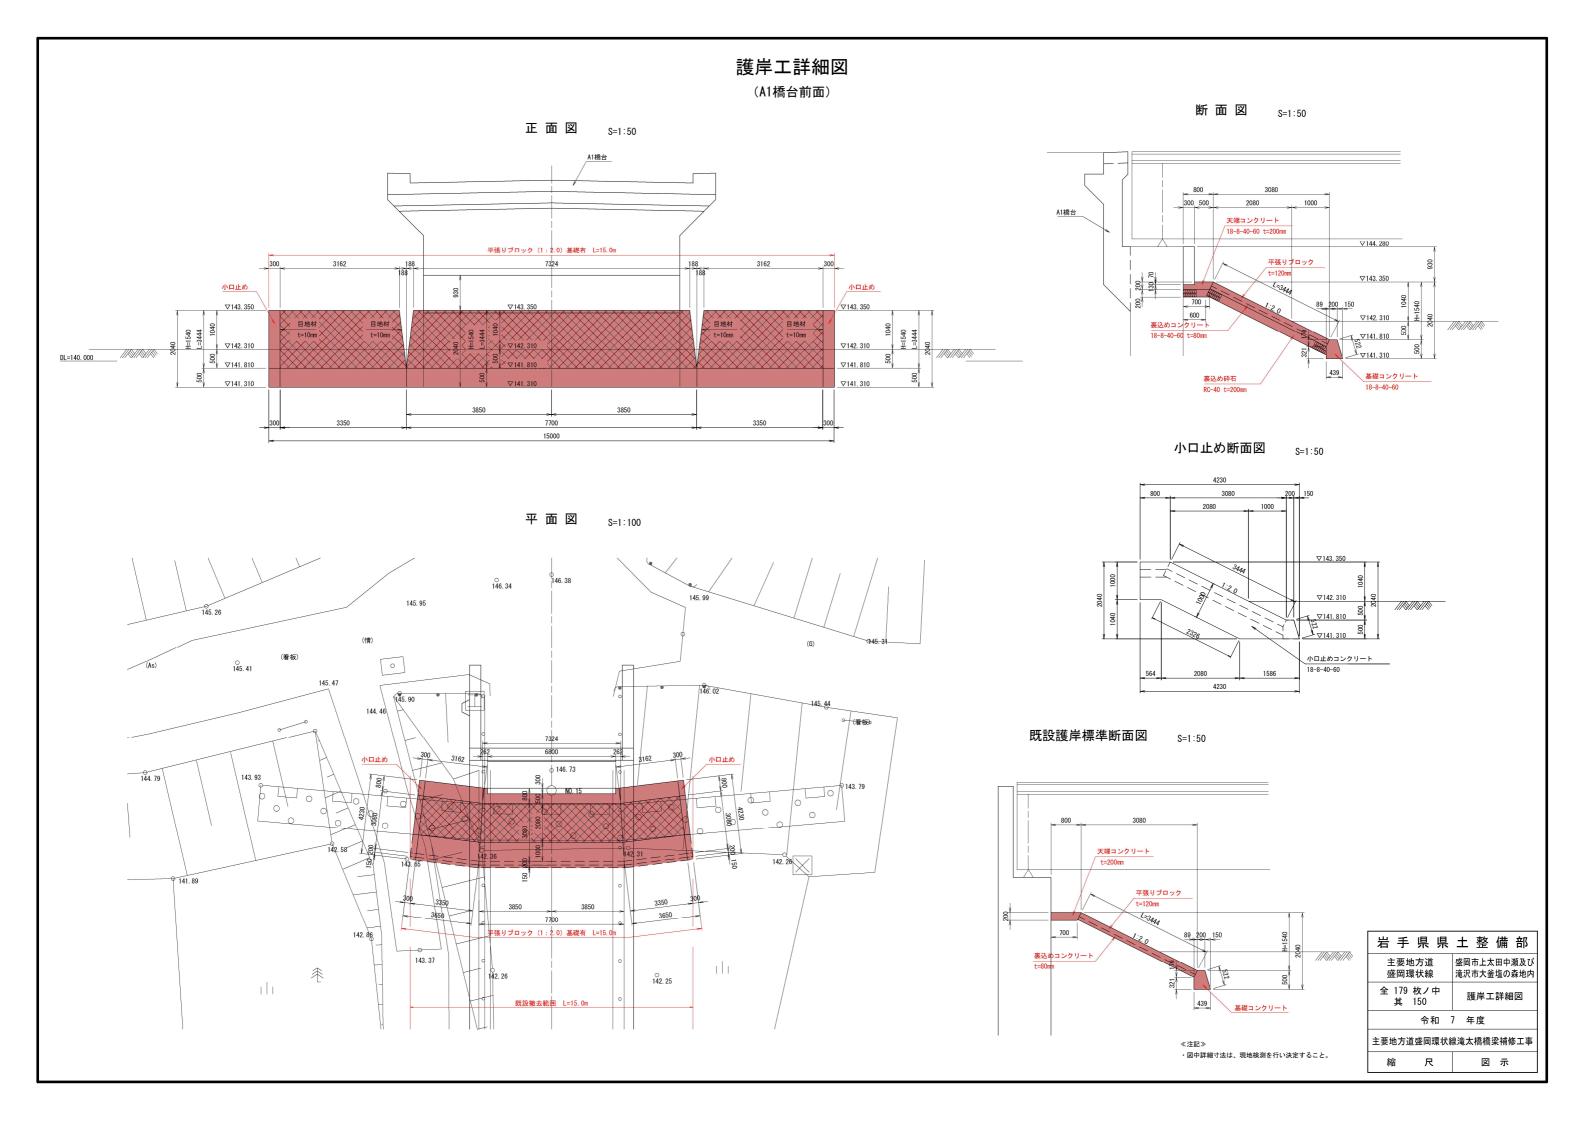

S=1:500

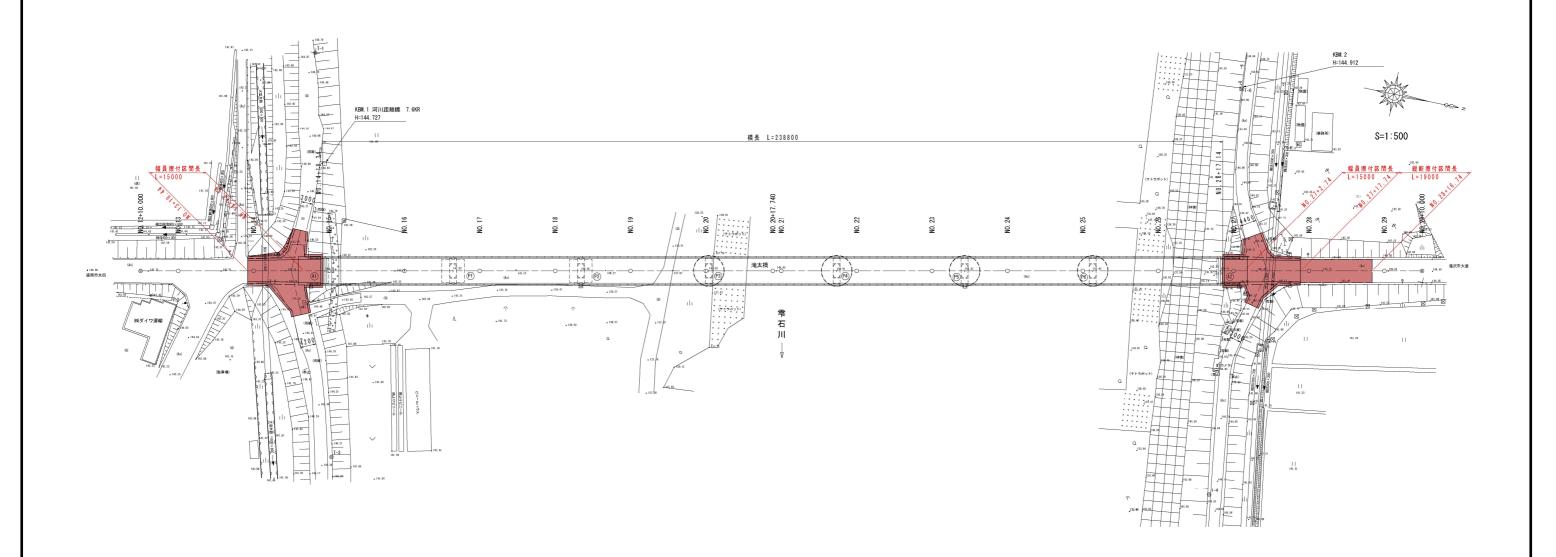


岩 手	県 県	±	整	備	部	
	也方道 環状線				瀬及び 森地内	
全 179 其	枚ノ中 151	道路平面図				
	令和	7 年	度			
主要地方证	直盛岡環状網	泉滝太	橋橋	梁補何	多工事	
縮	尺		図	示		

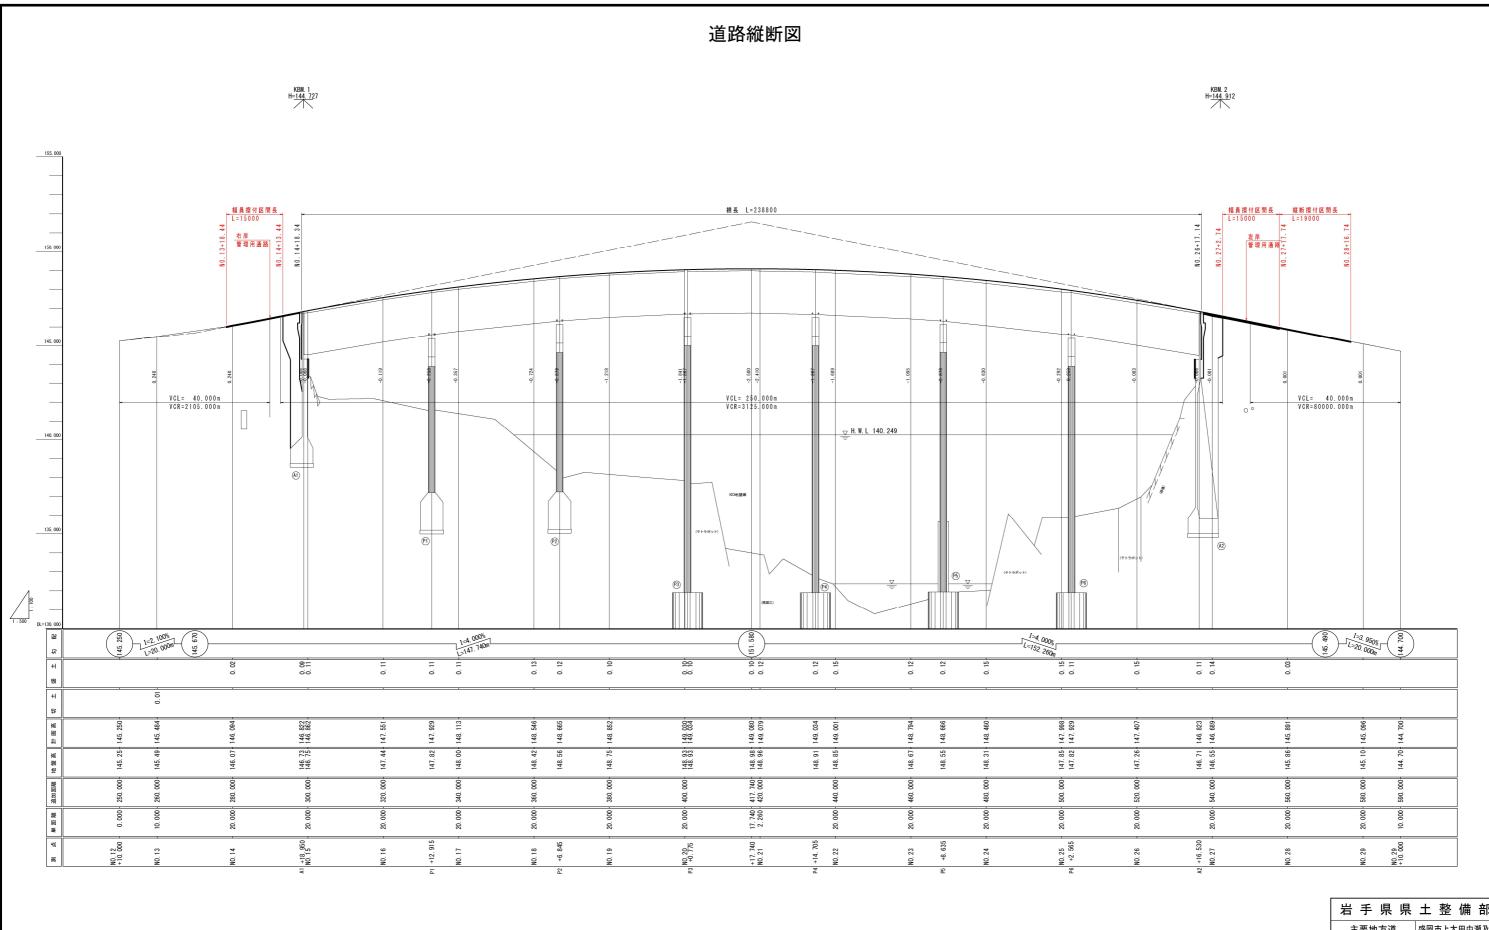


岩手県県	土整備部
主要地方道 盛岡環状線	盛岡市上太田中瀬及び 滝沢市大釜塩の森地内
全 179 枚ノ中 其 152	道路縦断図
令和 7 年度	
主要地方道盛岡環状線滝太橋橋梁補修工事	
縮尺	図示

幅員擦付区間

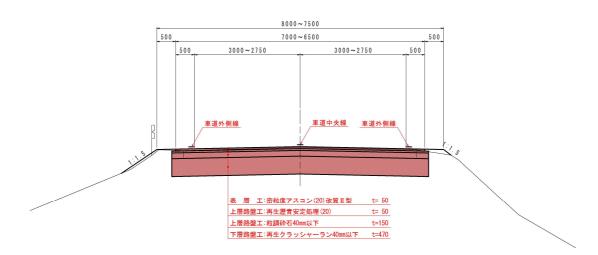



		舗装設計条	: 件	
	測点			
設	信頼性-舗装計画交通量		90% 250≦T<1000 (台/日-方向)	
計		設計CBR	3%(推定)	
条	目標値	TA	26	
件	日保旭	凍結深(70%)	56. 1 (40)	
	表層	密粒度As (20) 改質 Ⅱ 型	5. 0 X 1. 00 = 5. 00	
	上層路盤	再生瀝青安定処理(20)	5. 0 X 0. 80 = 4. 00	
設	工厝岭签	粒調砕石	15. 0 X 0. 35 = 5. 25	
計	下層路盤	再生クラッシャーラン	47. 0 X 0. 25 = 11. 75	
i ai	路床	凍上抑制層		
値	始床	置換層		
	合計	TA	26. 0	
		路盤厚	72. 0	

縦断擦付区間

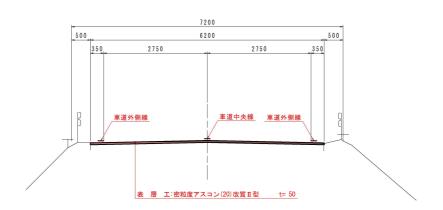

岩手県県	土整備部
主要地方道 盛岡環状線	盛岡市上太田中瀬及び 滝沢市大釜塩の森地内
全 179 枚ノ中 其 153	道路標準断面図
令和	7 年度
主要地方道盛岡環状線滝太橋橋梁補修工事	
縮尺	図示

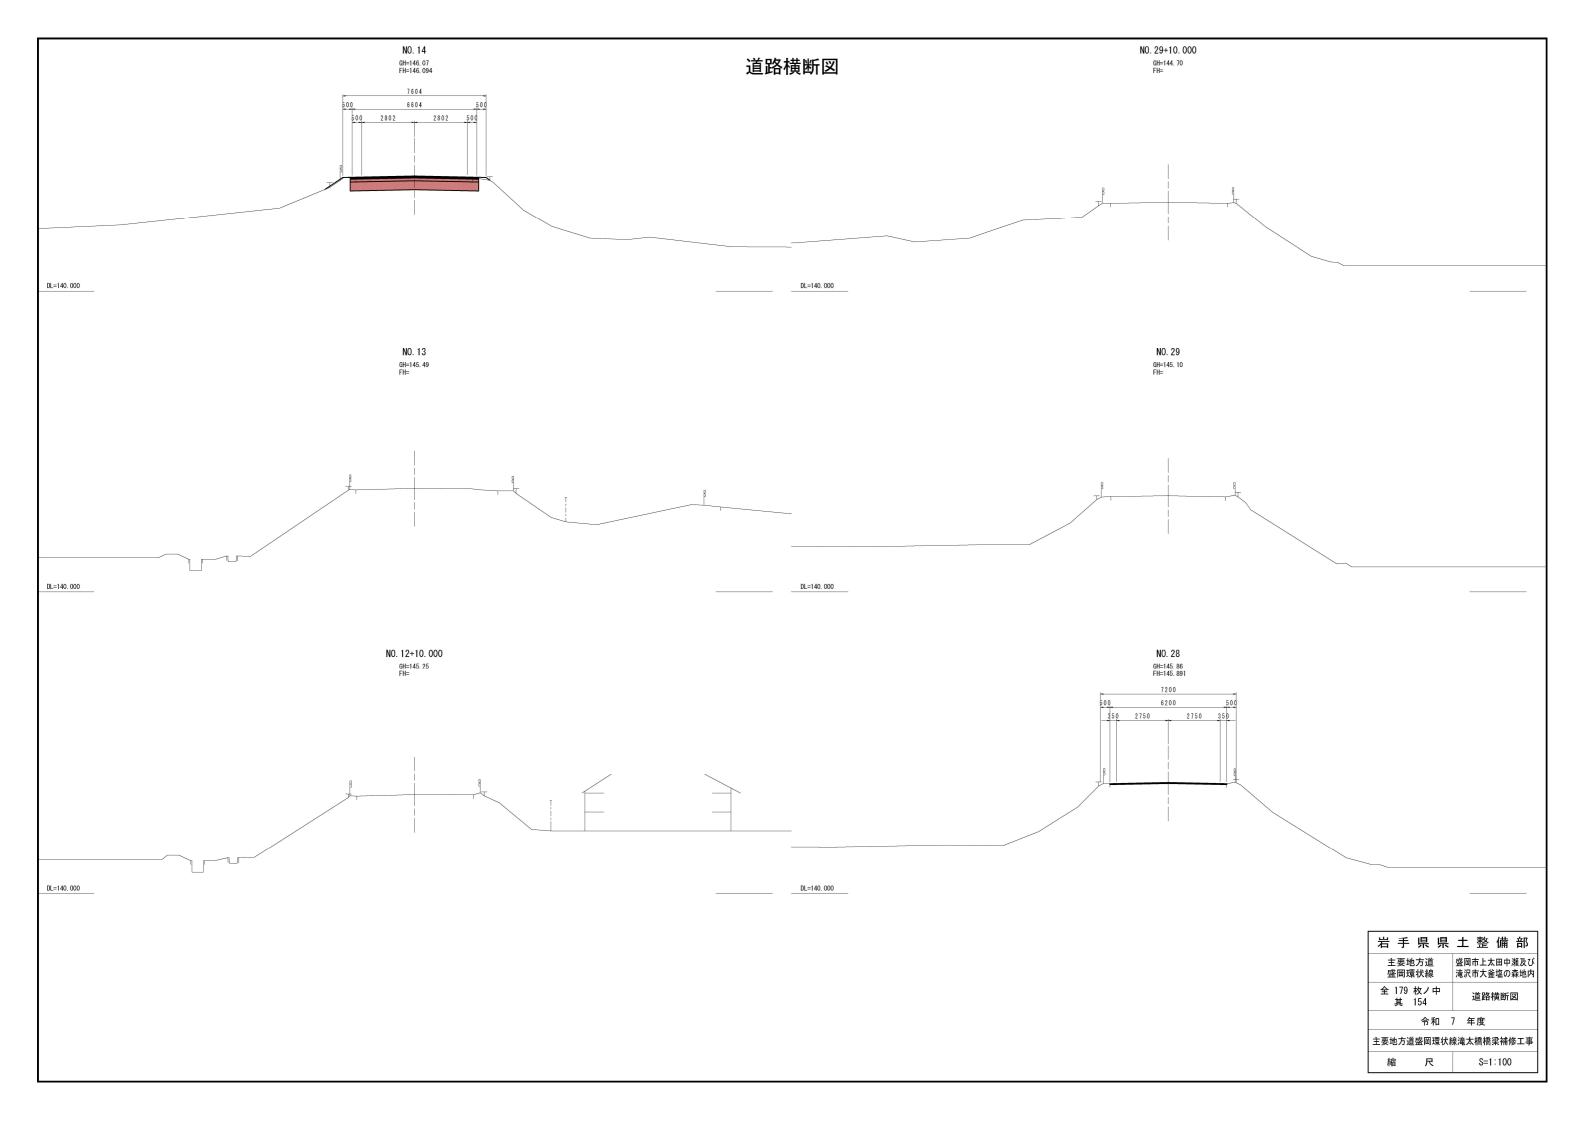

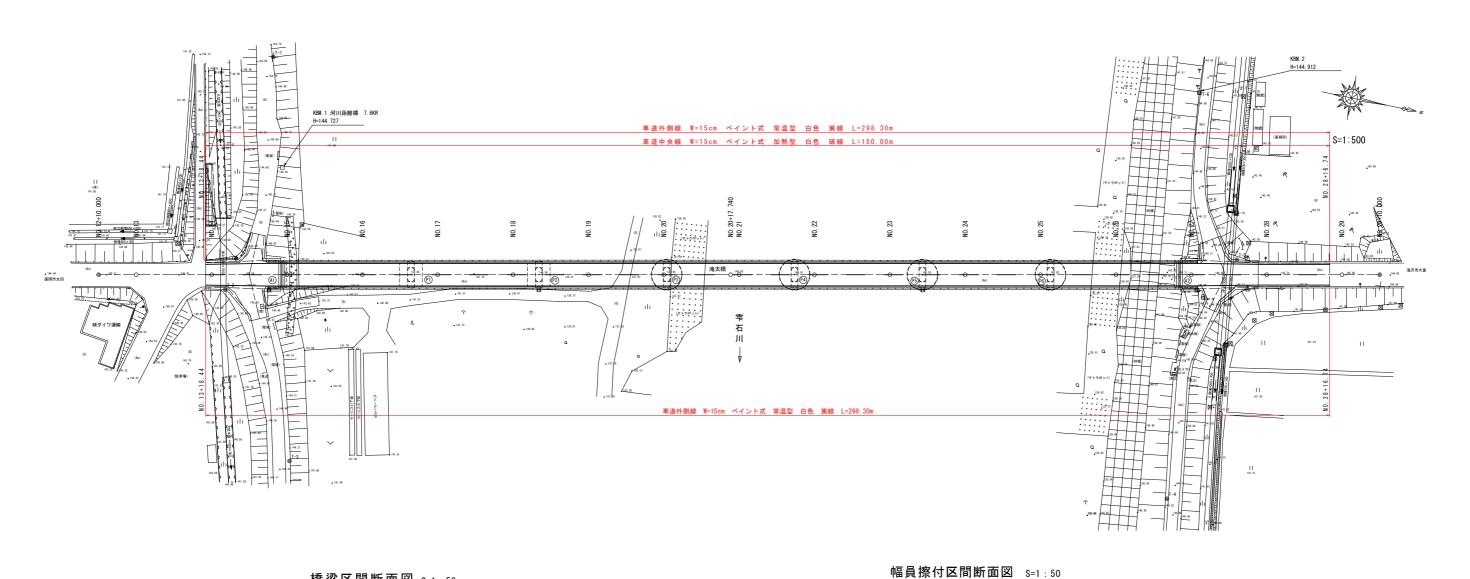

8000~7500 7000~6500

表 層 エ:密粒度アスコン(20)改質Ⅱ型 上層路盤工:再生瀝青安定処理(20)

下層路盤工:再生クラッシャーラン40mm以下 t=470

上層路盤工: 粒調砕石40mm以下

3000~2750

センターライン / 加熱式 破線(実線) W=15cm 白色

t= 50


t=150

3000~2750

サイドライン 常温式 実線 W=15cm 白色




導水パイプ 樹脂製 内径φ20

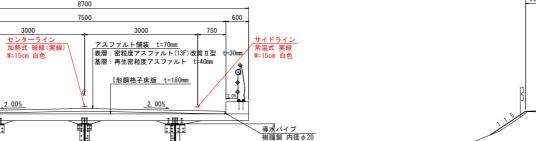



岩手県県	土整備部
主要地方道 盛岡環状線	盛岡市上太田中瀬及び 滝沢市大釜塩の森地内
全 179 枚ノ中 其 155	区画線工
令和 7	7 年度

主要地方道盛岡環状線滝太橋橋梁補修工事

図 示

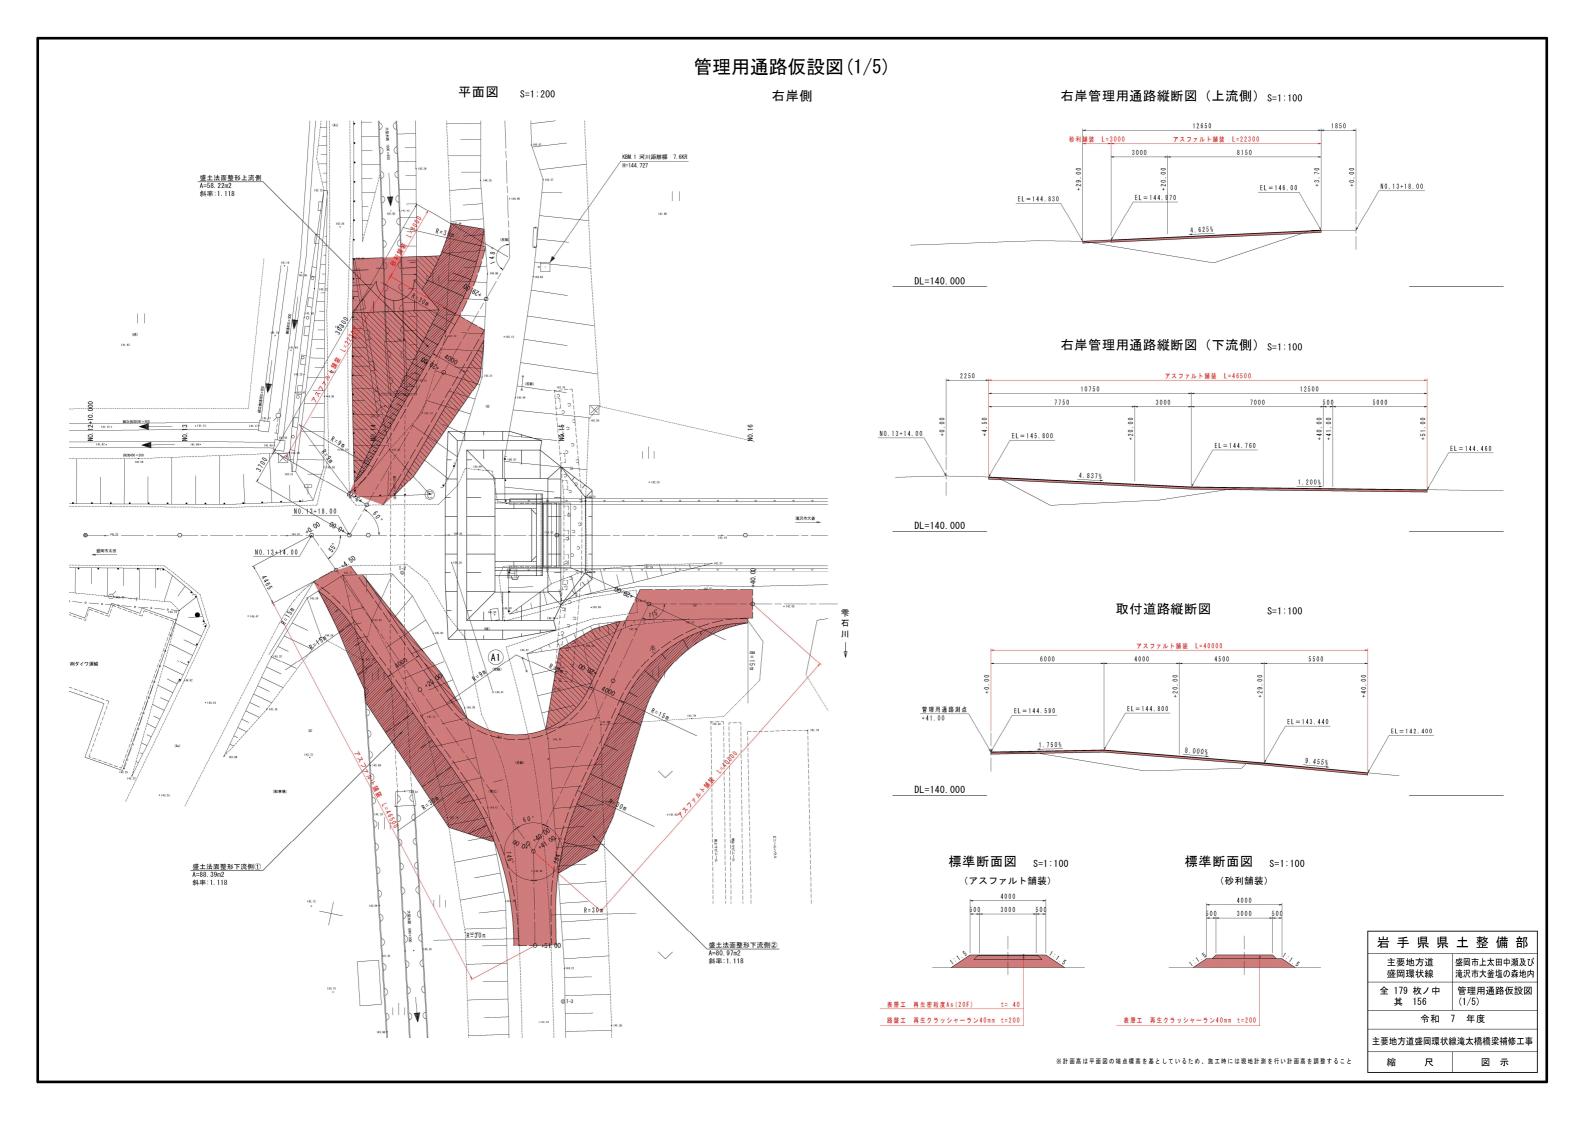

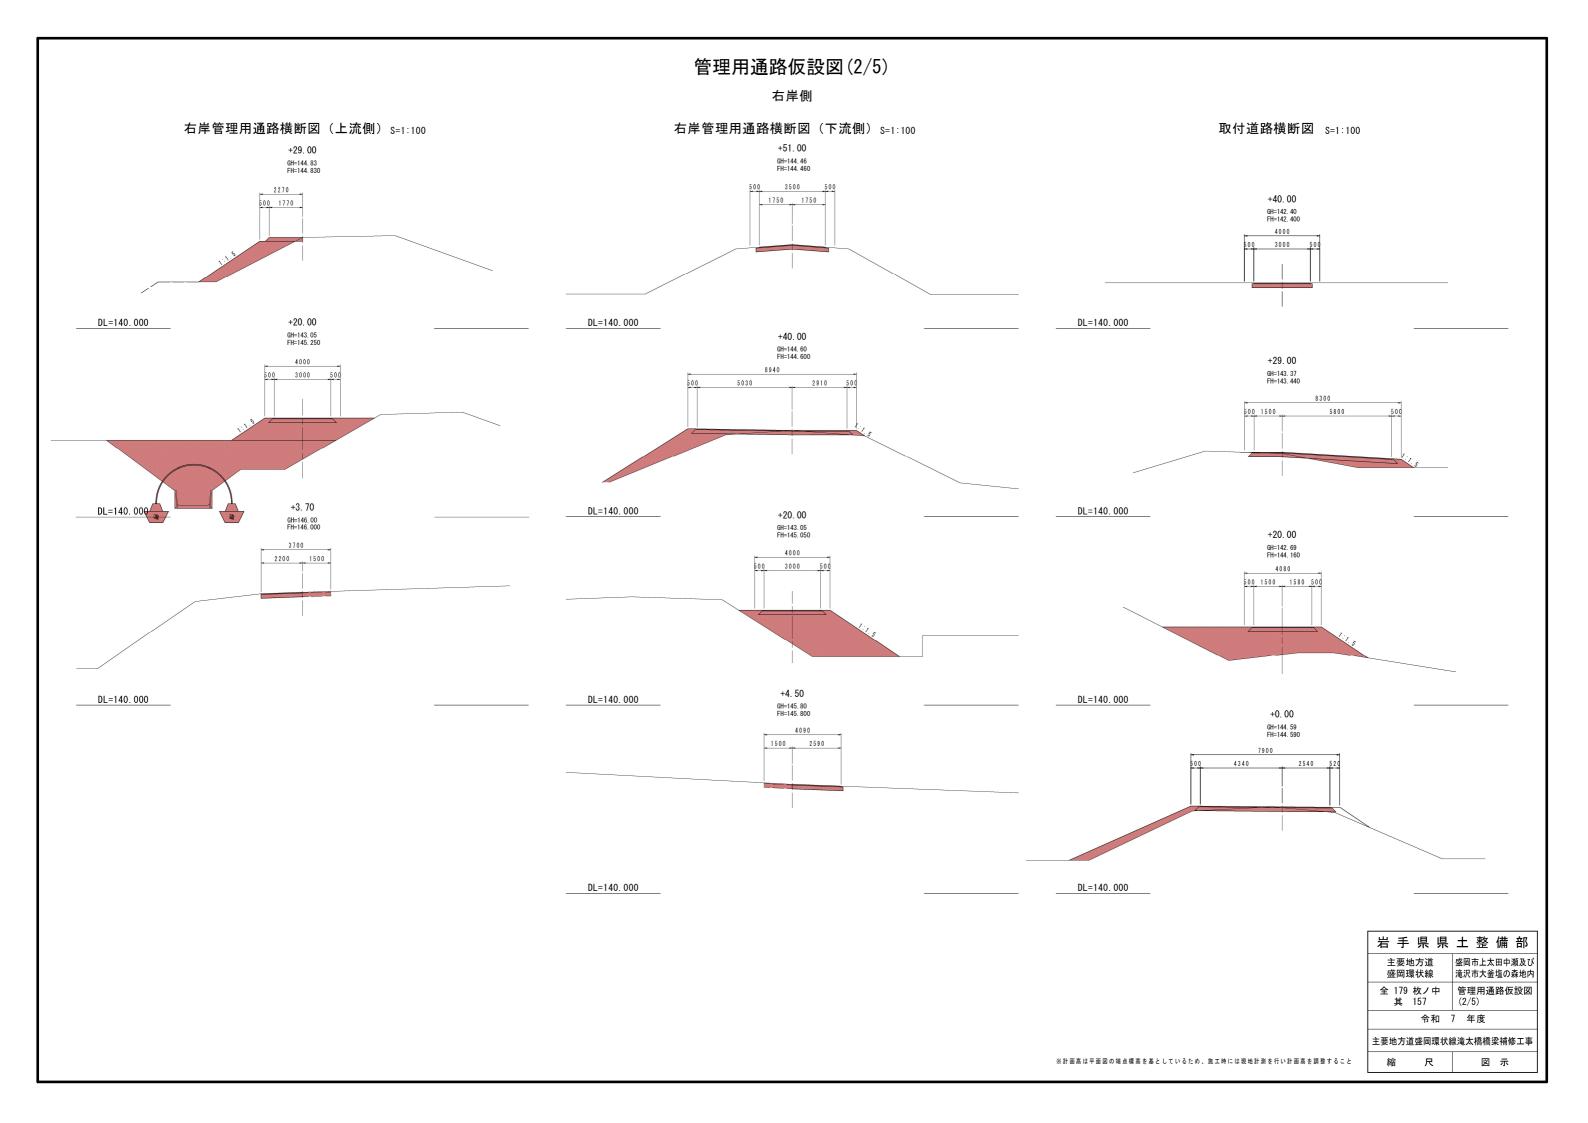


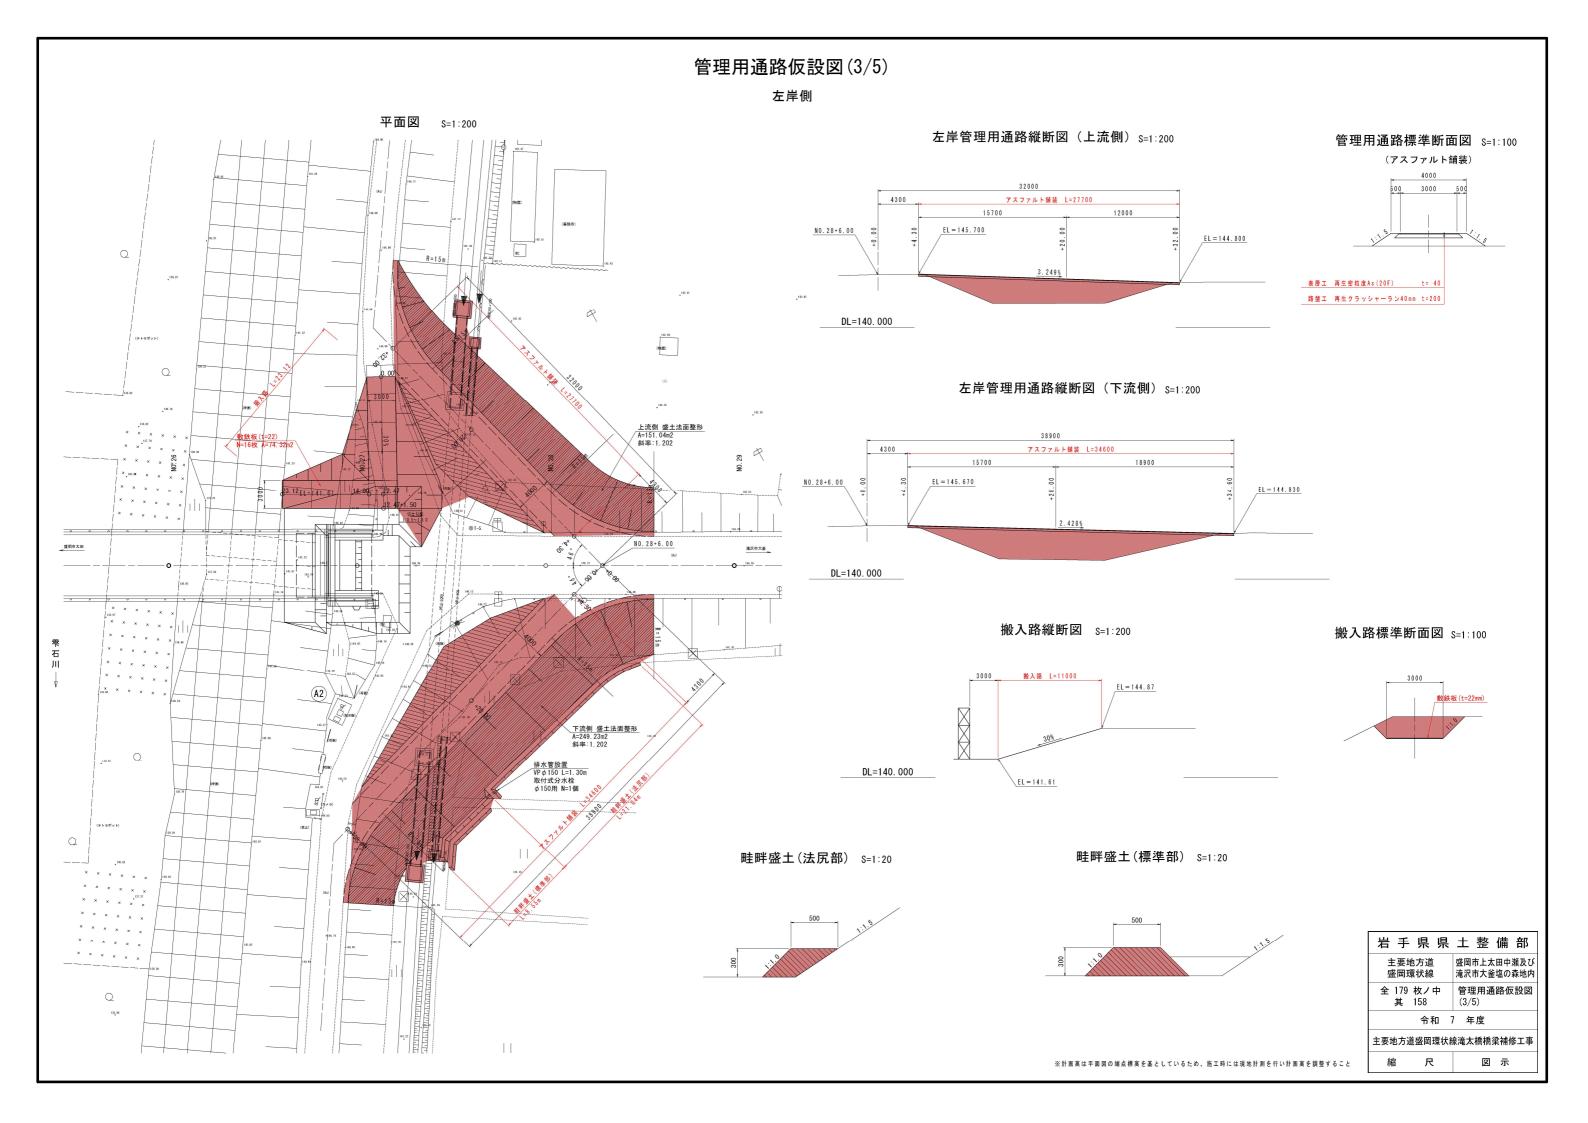



管理用通路仮設図(4/5)

左岸側


左岸管理用通路横断図(上流側) S=1:100

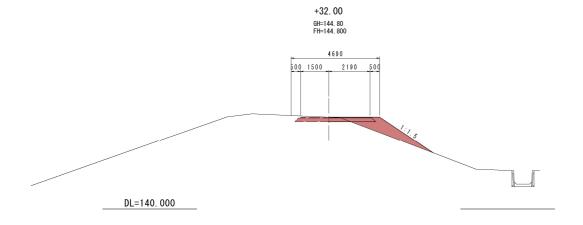


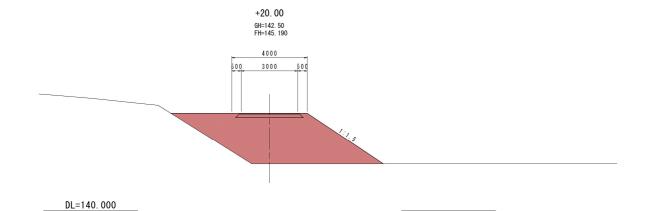


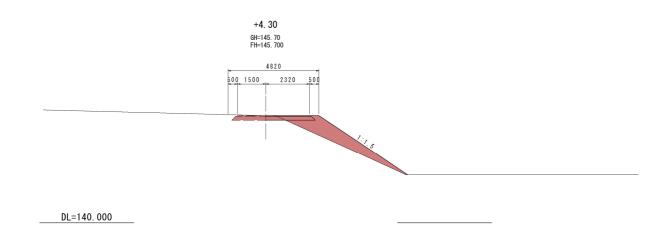

左岸管理用通路横断図(下流側) S=1:100

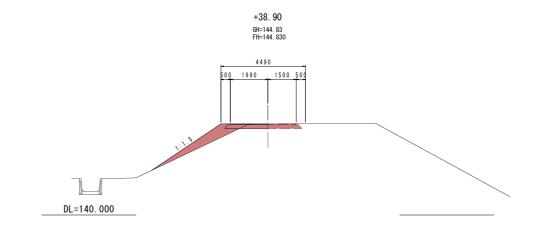

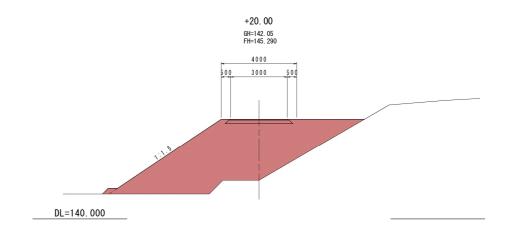

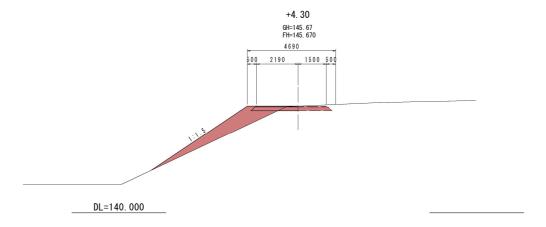


岩手県県	土 整 備 部
主要地方道 盛岡環状線	盛岡市上太田中瀬及び 滝沢市大釜塩の森地内
全 179 枚ノ中 其 159	管理用通路仮設図 (4/5)
令和 7 年度	
主要地方道盛岡環状線滝太橋橋梁補修工事	
縮尺	図示

※計画高は平面図の端点標高を基としているため、施工時には現地計測を行い計画高を調整すること

管理用通路仮設図(5/5)


搬入路

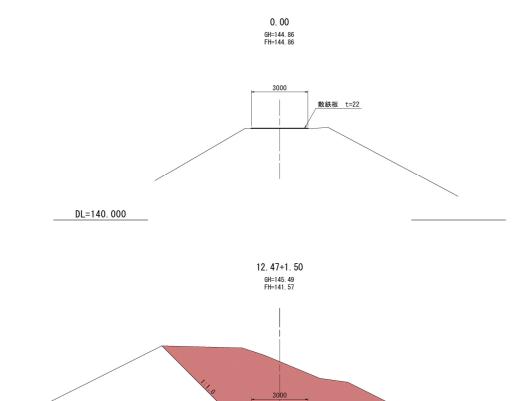




DL=140.000

敷鉄板 t=22

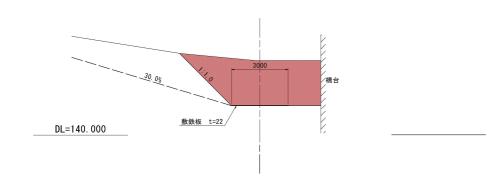

23.	12
GH=14 FH=14	

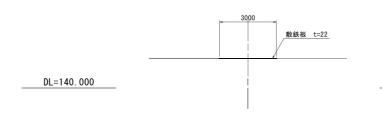

岩手県県	土整備部
主要地方道 盛岡環状線	盛岡市上太田中瀬及び 滝沢市大釜塩の森地内
全 179 枚ノ中 其 160	管理用通路仮設図 (5/5)
令和 7 年度	
主要地方道盛岡環状線滝太橋橋梁補修工事	

図 示

縮

尺

※計画高は平面図の端点標高を基としているため、施工時には現地計測を行い計画高を調整すること